


現 況

安塚観測所 門扉改修工詳細図


S=1:50




アルミ製門扉（両開）S=1:10

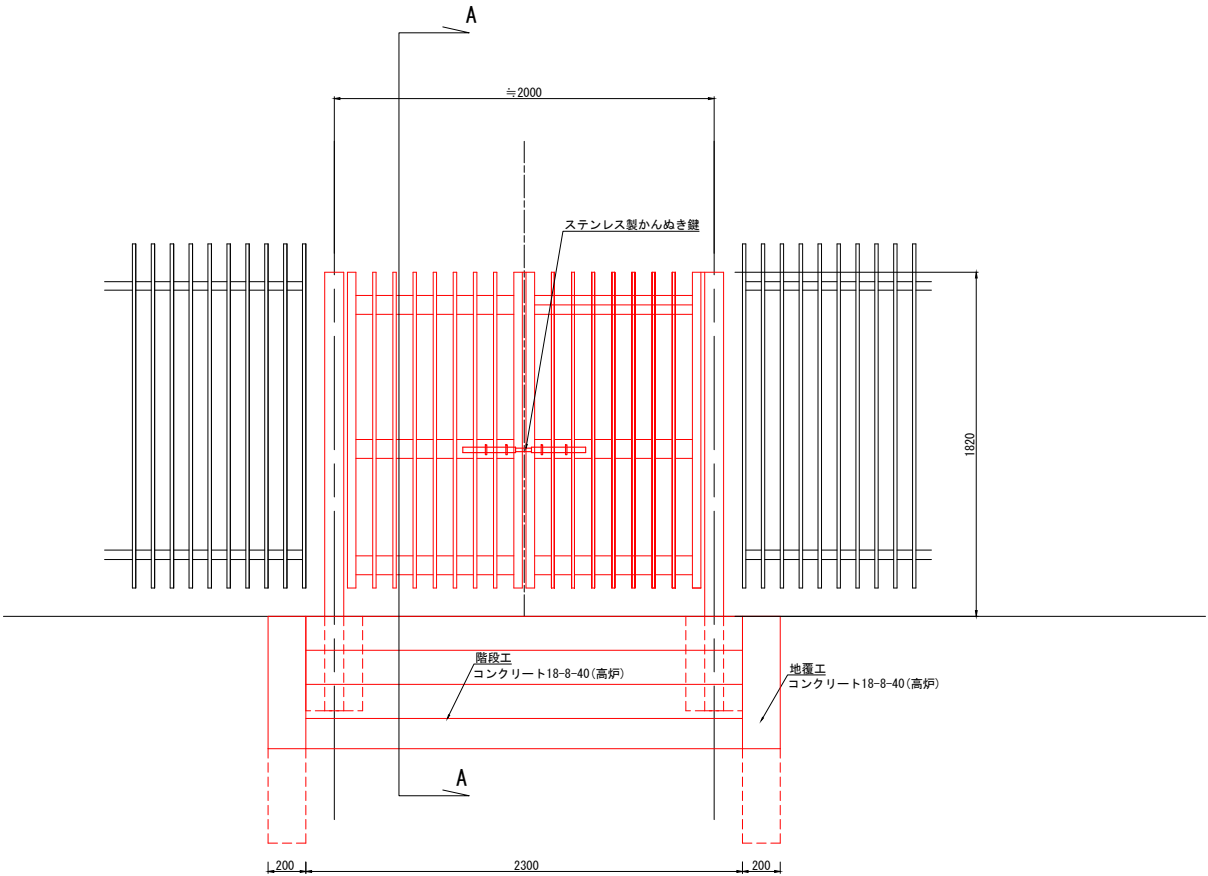

A-A 詳細

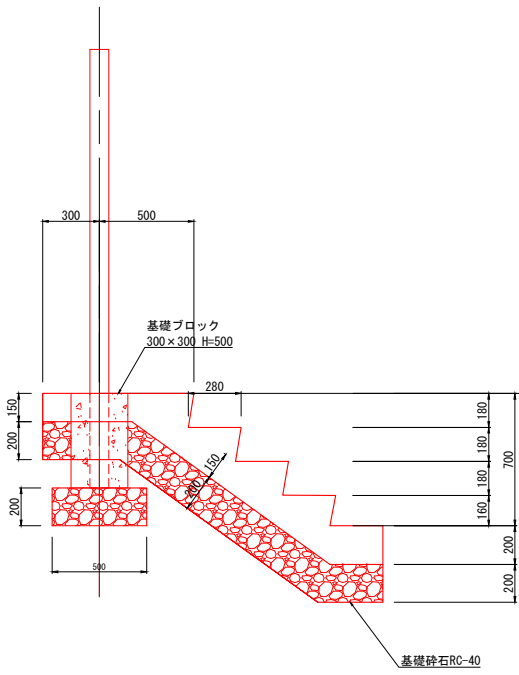

地覆工詳細

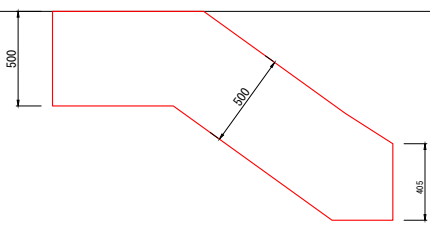


注：本図面の縮尺表示はA 1版である。


工事名		
名称 安塚観測所 門扉改修工詳細図		
登録番号	整理番号	
独立行政法人水資源機構 利根川下流総合管理所		

流川樋門 昇降設備取替工（タラップ式）詳細図 S=1:50

正面図


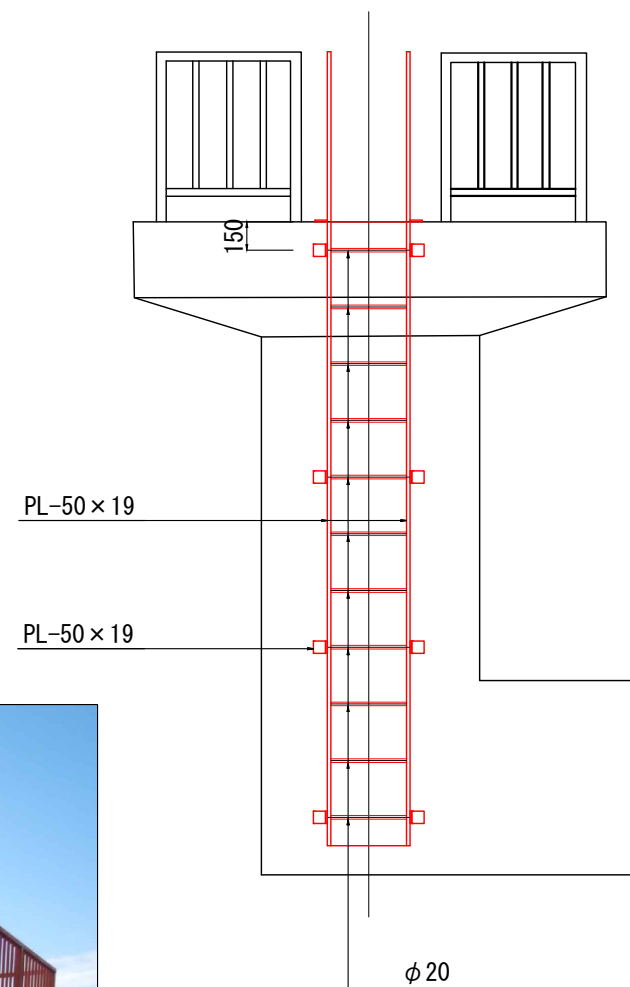


側面図

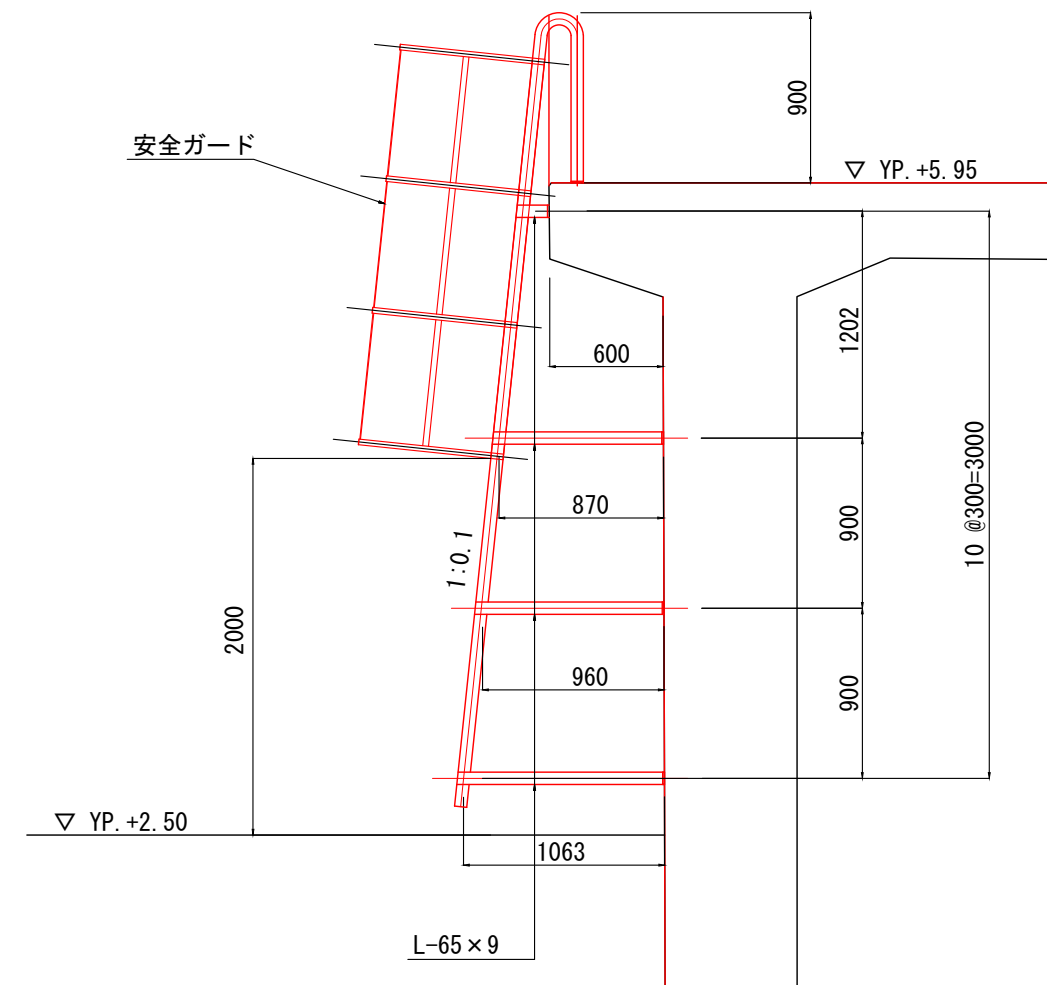

ステンレスSUS304とする。
 ステンレス丸鋼と平鋼の取合いは全周すみ肉溶接とする。
 コンクリート躯体との接合はあと施工アンカーM12とする。
 タラップとL-65の接合はステンレスボルトφ9二重ナット締め又は溶接

安全ガード詳細図

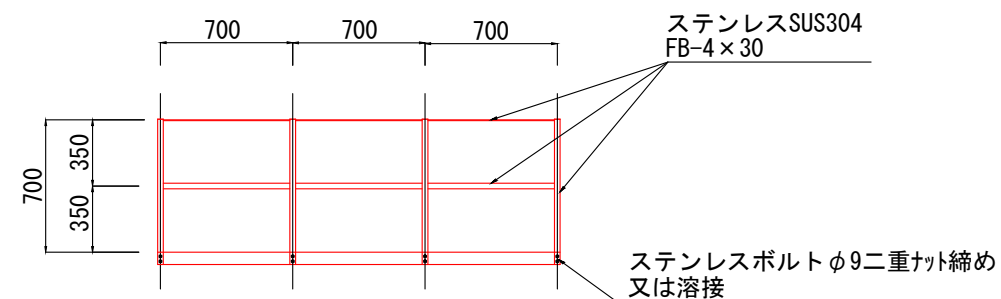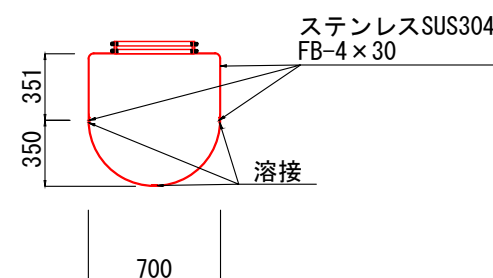

既存昇降設備

工事名		
名称 流川樋門 昇降設備取替工（タラップ式）詳細図		
登録番号	整理番号	
独立行政法人水資源機構 利根川下流総合管理所		

昇降設備（タラップ式） 重量計算書



名称	規格	単位	数量	単重 (kg/m)	重量 (kg)	備考
タラップ						
	FB-50×19	m	10.4	7.53	78.3	(4.1+0.3+0.8)×2
	丸鋼φ20	m	4.4	2.49	11.0	0.4×11
	L-65×65×9	m	3.08	5.97	18.4	0.18+0.87+0.96+1.07
	あと施工アンカーM12	箇所	10			L=70
安全ガード						
	FB-4×30	m	6.3	0.951	6.0	2.1×3(縦)
	FB-4×30	m	8.76	0.951	8.3	2.19×4(横)
合計					122.0	

流川樋門 昇降設備取替工（階段式）一般図

湖側正面図 S=1:30

側面図 S=1:30

既存昇降設備

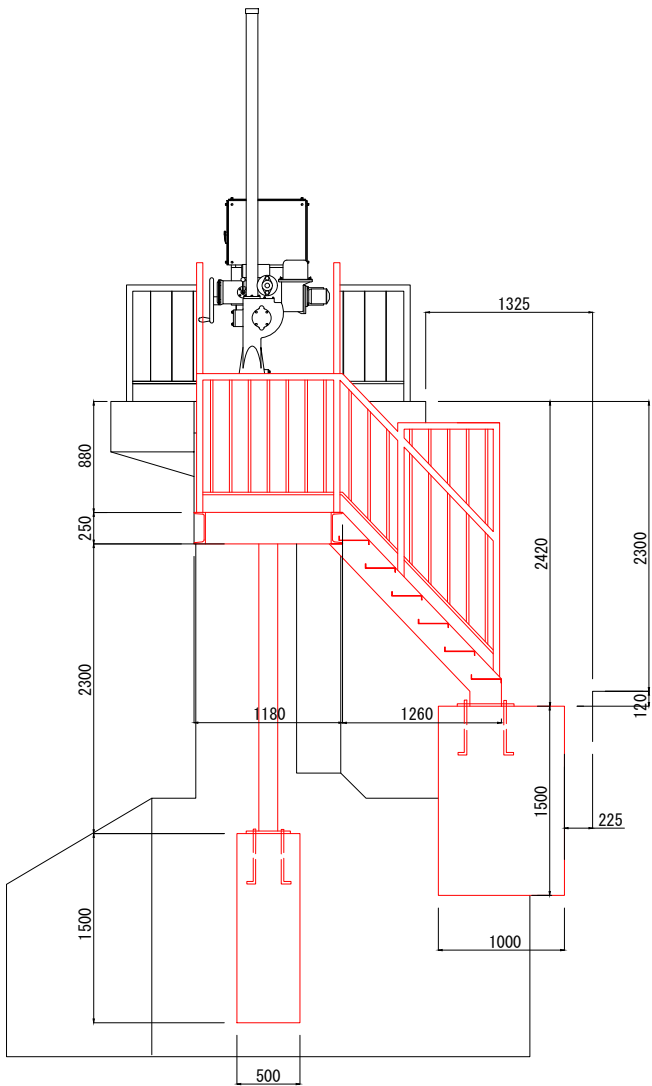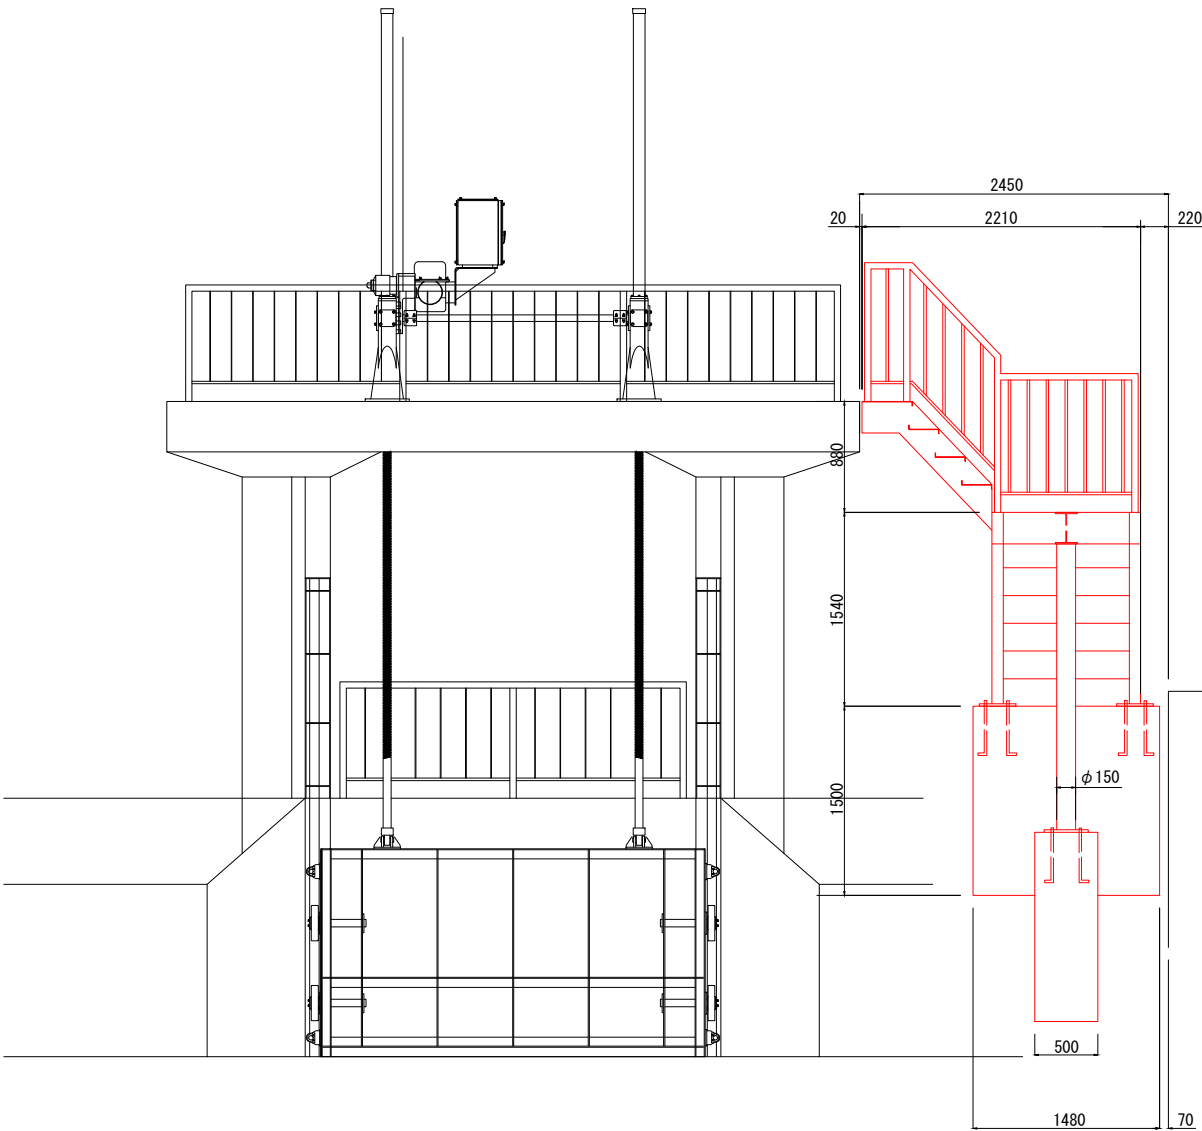


※1 各部材は亜鉛メッキ製とする。
※2 各部材の取付は隅肉溶接とする。
※3 基礎コンクリートはN18-8-40BBとする。


工事名		
名称 流川樋門 昇降設備取替工（階段式）一般図		
登録番号	整理番号	
独立行政法人水資源機構 利根川下流総合管理所		

流川樋門 昇降設備取替工（階段式）詳細図


階段正面 S=1:30

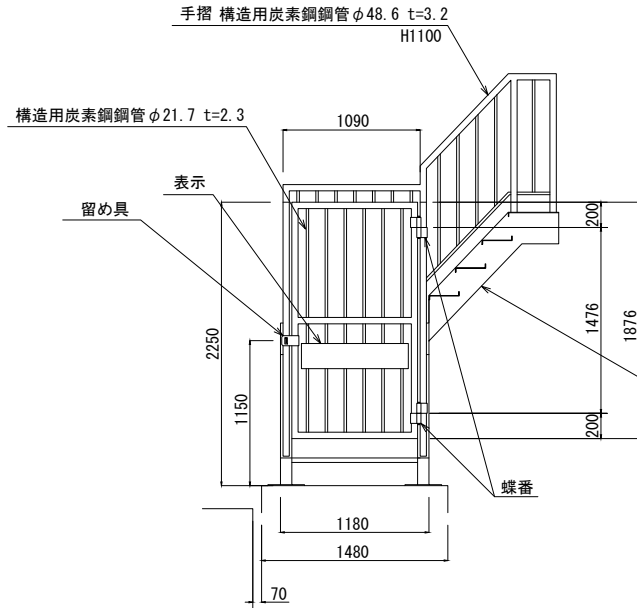


階段側面 S=1:30

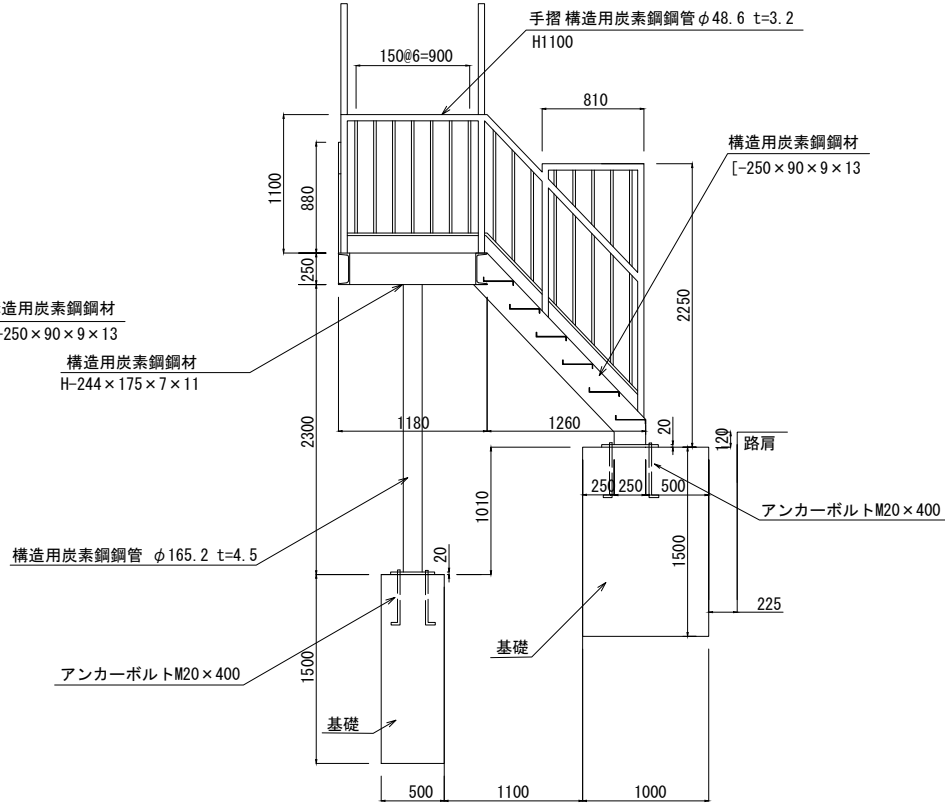


ブラケット S=1:30

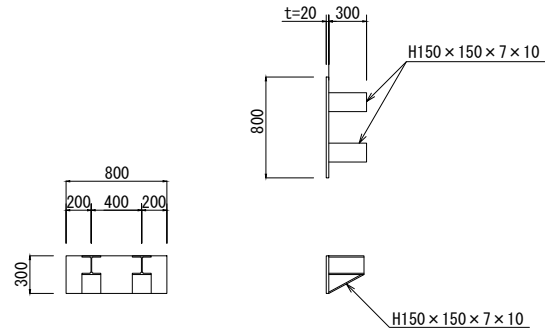


ブラケット位置 S=1:30

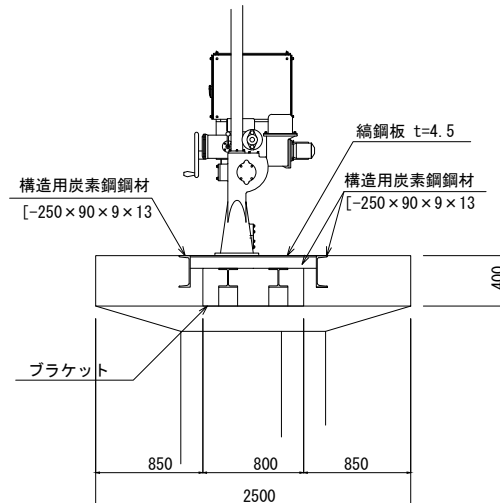


上面圖 S=1:30

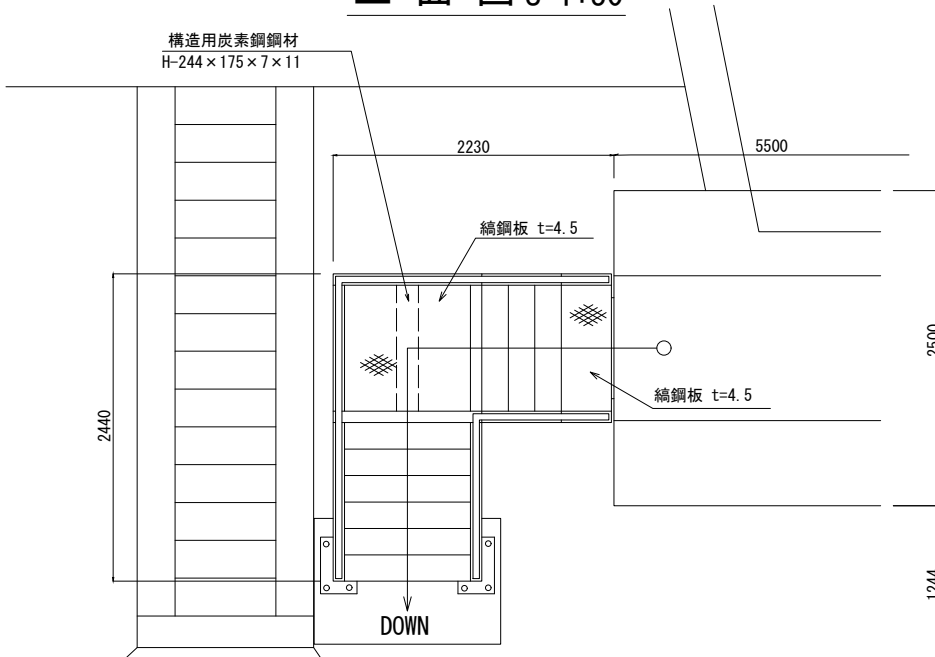

ステップ詳細 S=1:7.5

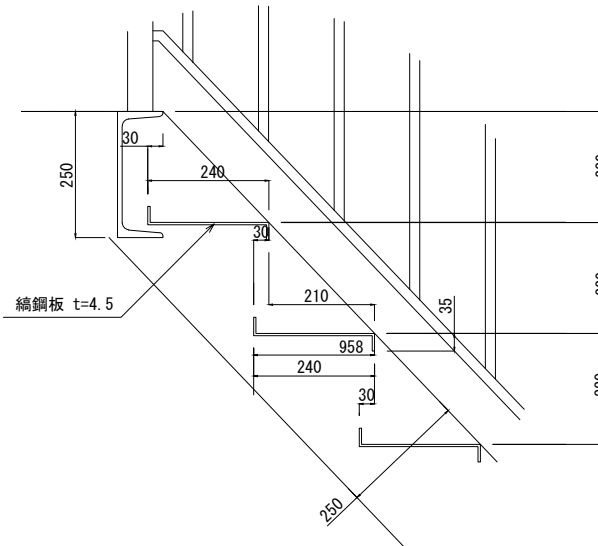

ブラケット断面 $S=1:30$

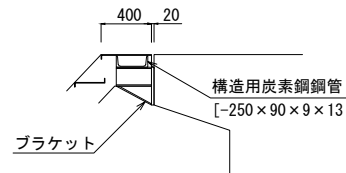


※1 各部材は亜鉛メッキ製とする。
 ※2 各部材の取付は隅肉溶接とする。
 ※3 基礎コンクリートはN18-8-40BBとする

工事名		
名称	流川樋門 昇降設備取替工（階段式）詳細図	
登録番号	整理番号	
独立行政法人水資源機構		利根川下流総合管理所

昇降設備（階段式） 重量計算書

[illegible]

新利根川河口水閘門 閘門柱補修工 平面図 S=1/250

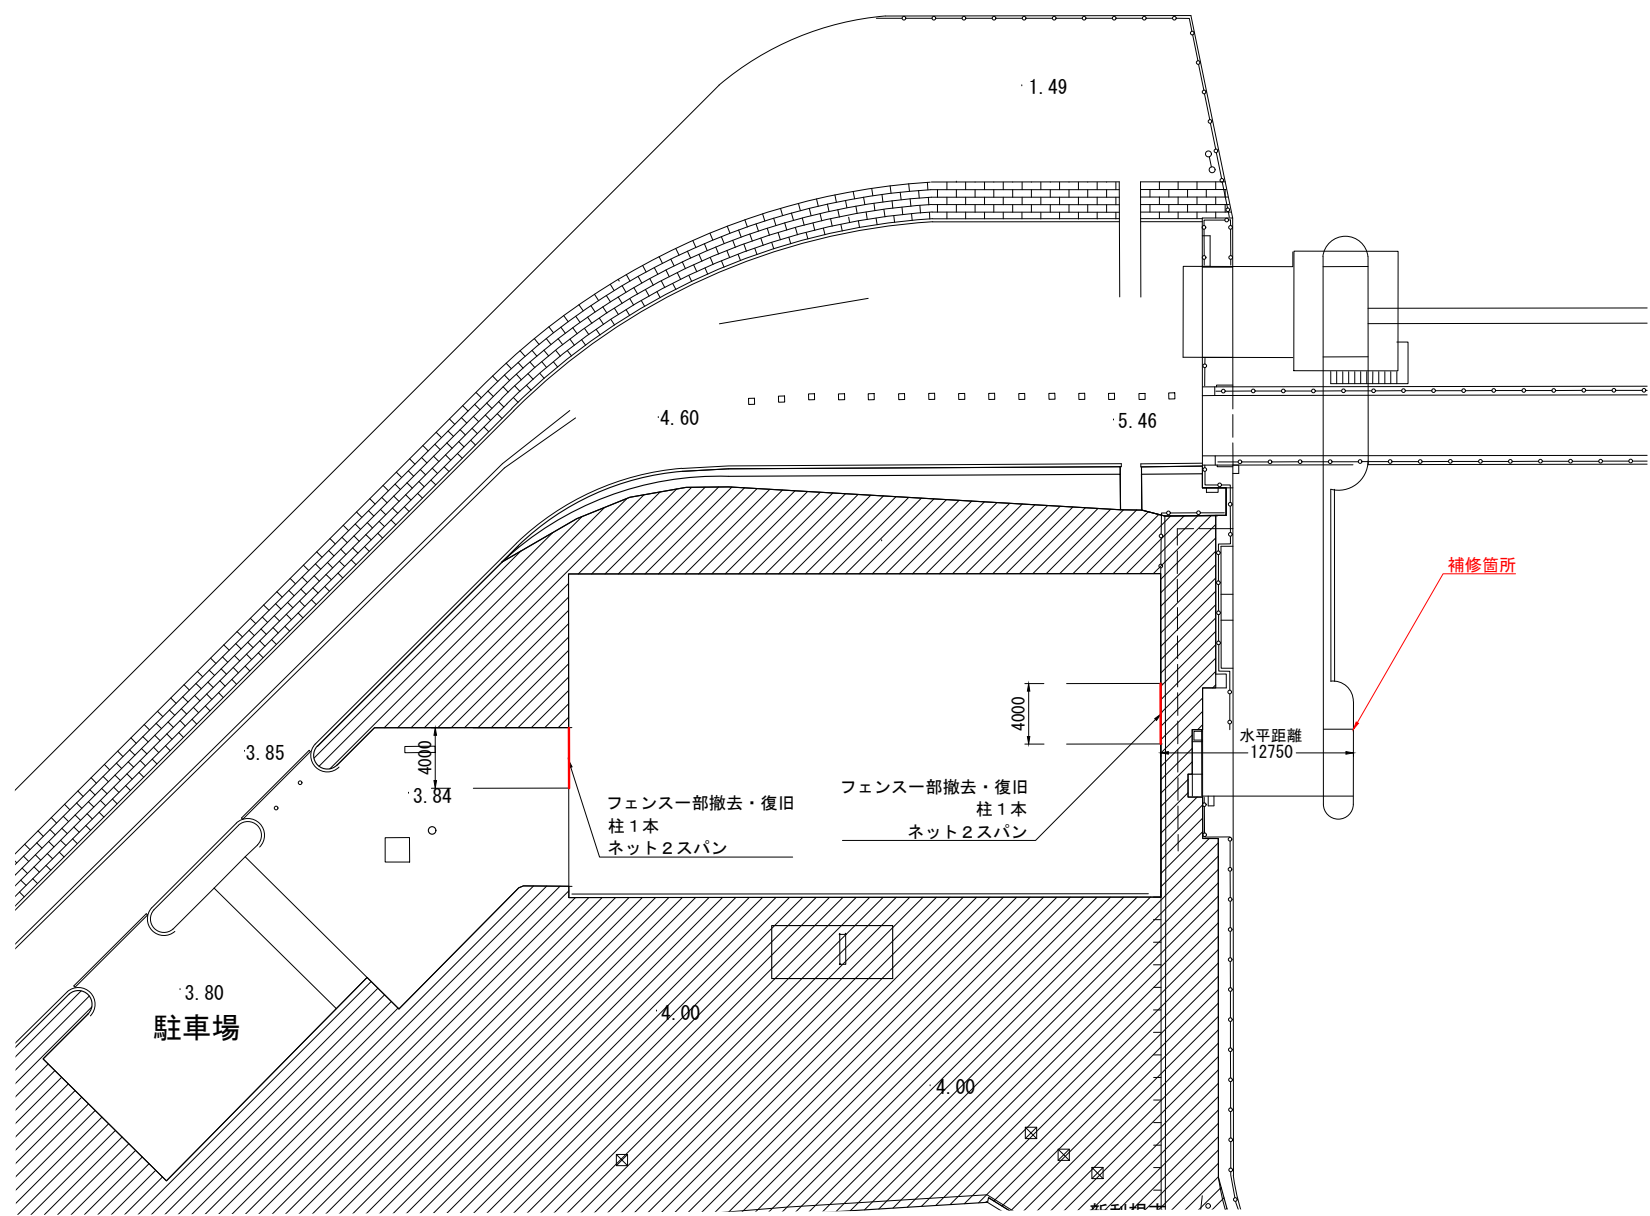

補修箇所




フェンス一部撤去、復旧


注：本図面の縮尺表示はA 1版である。

工事名		
名称 新利根川河口水閘門 閘門柱補修工平面図		
登録番号	整理番号	
独立行政法人水資源機構 利根川下流総合管理所		

新利根河口水閘門機場 進入禁止ブイ設置平面図 S=1/300

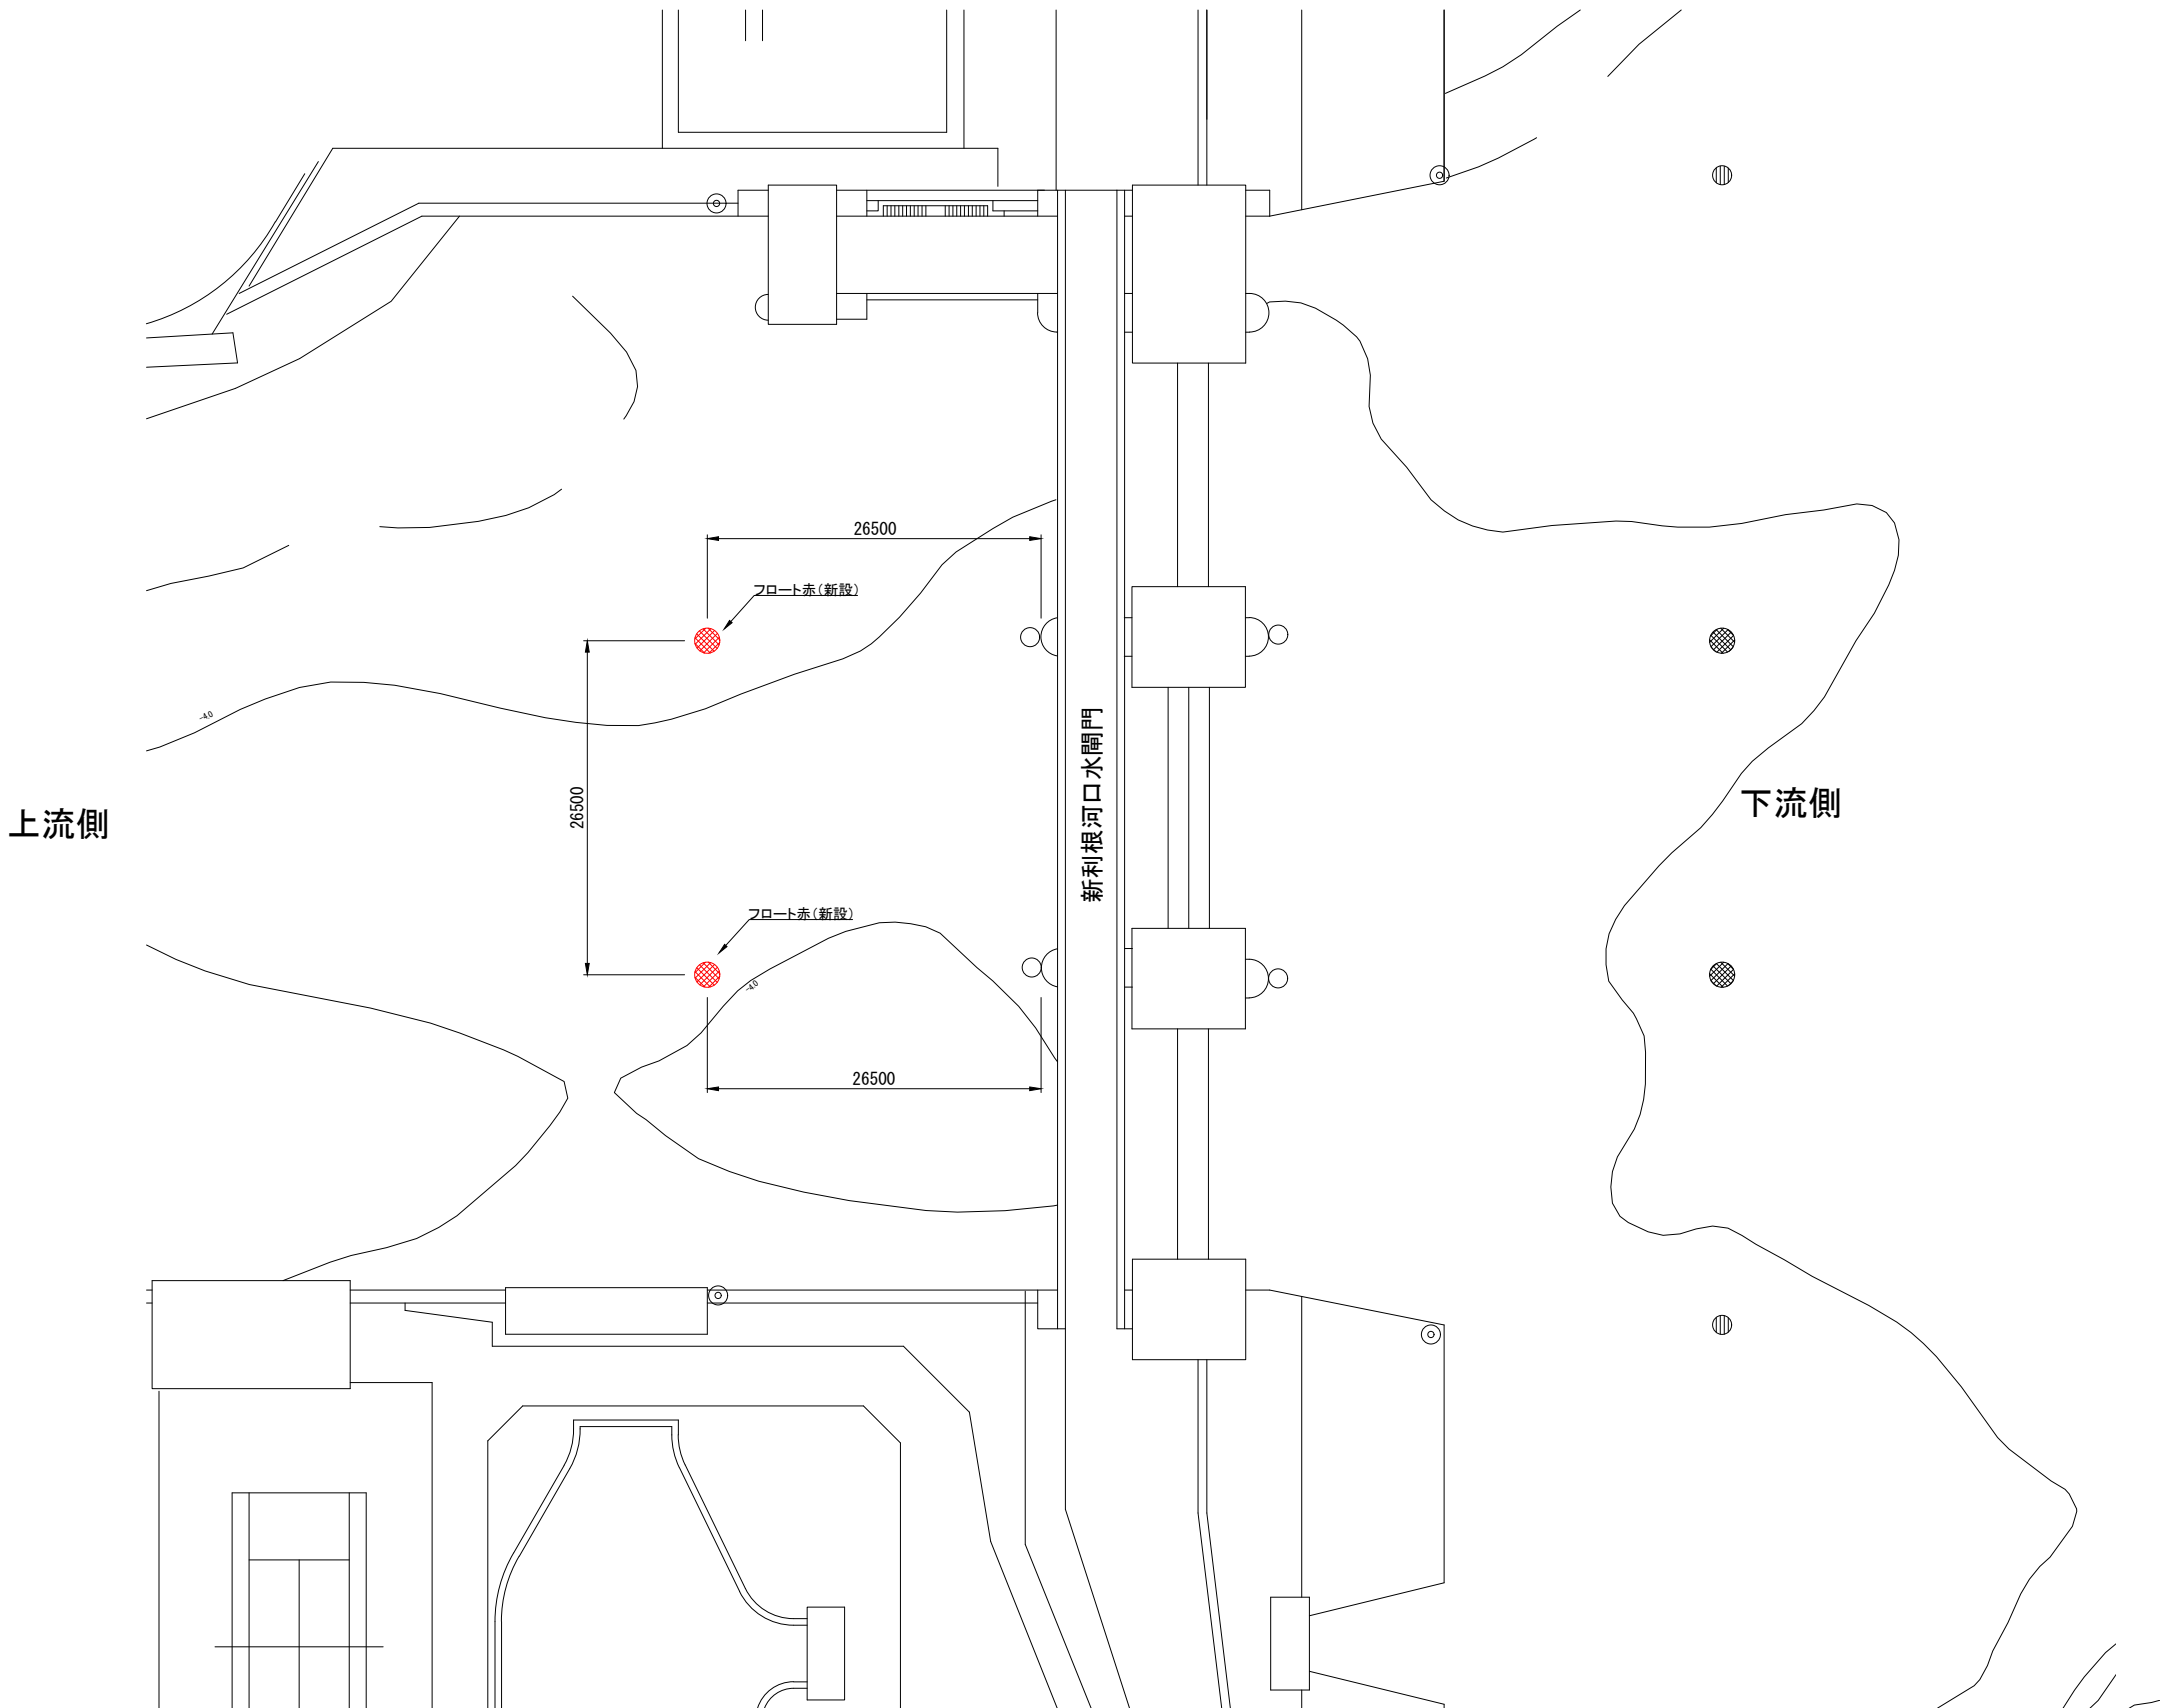

フロート赤(新設)標準図 S=1/10

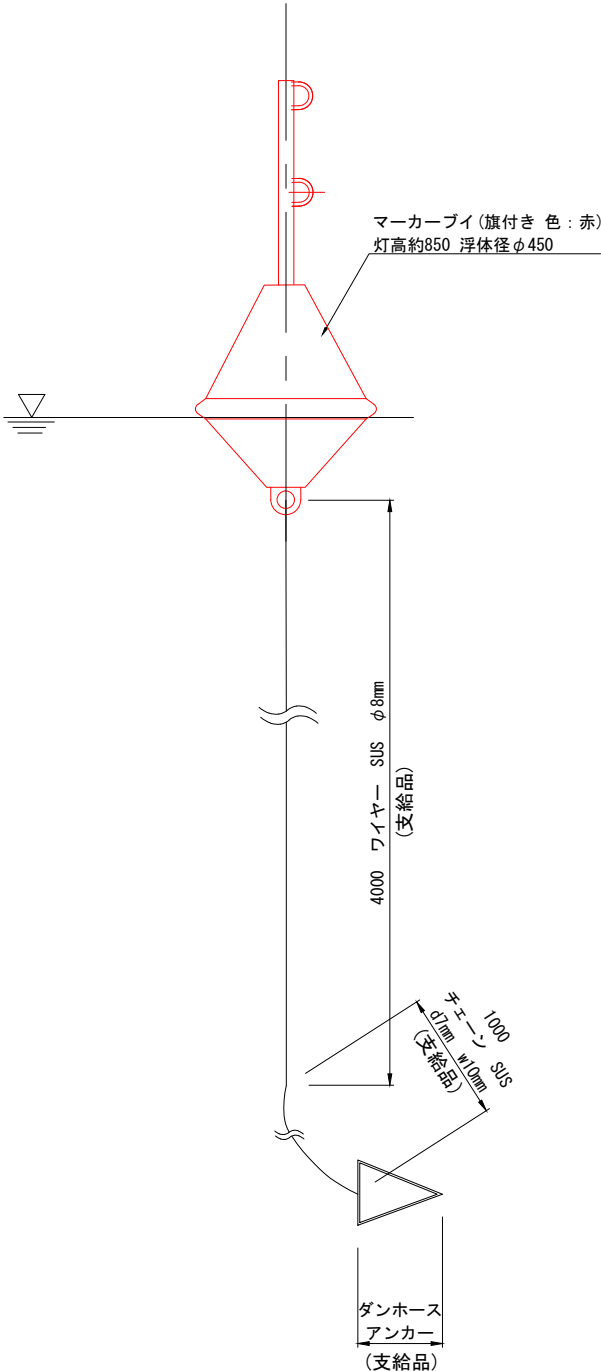


※各部材の接合については、シャックル(支給品)にて行う

注: 本図面の縮尺表示はA 1版である。

工事名		
名称 新利根河口水閘門機場 進入禁止ブイ設置平面図		
登録番号	整理番号	
独立行政法人水資源機構 利根川下流総合管理所		

新利根河口水閘門機場 進入禁止ブイ撤去平面図 S=1/300


フロート黄(撤去) S=1/10

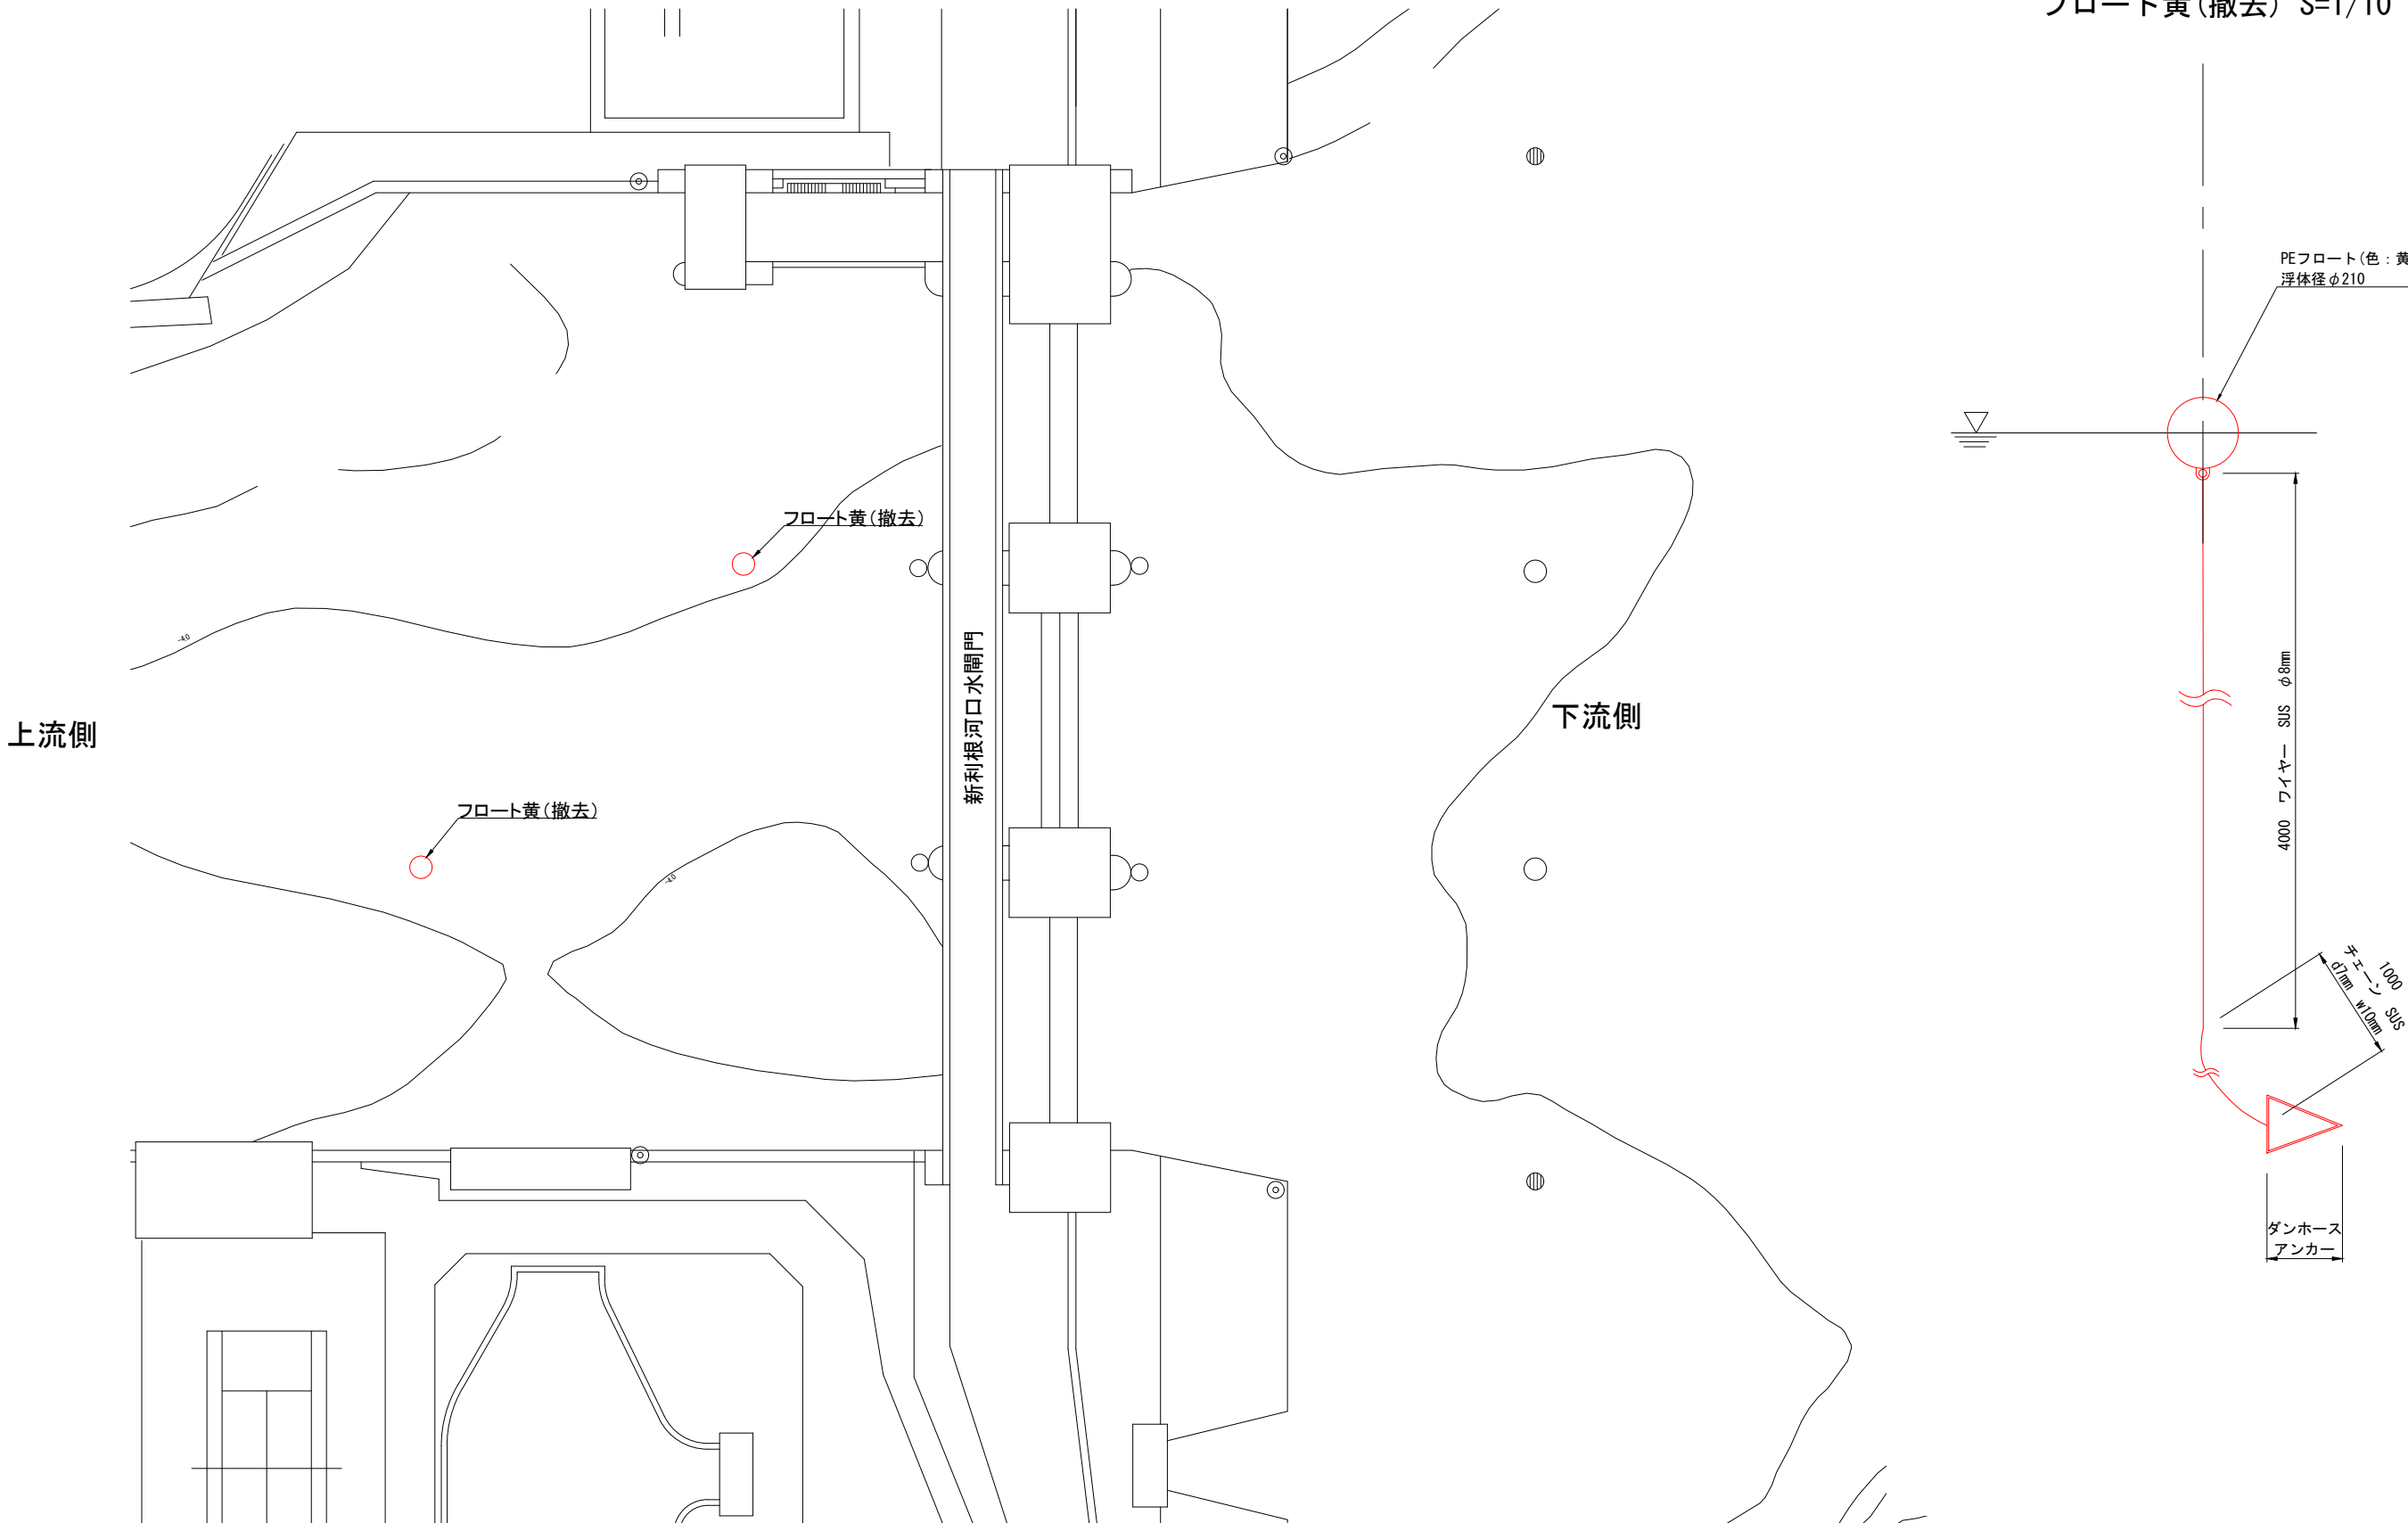

注：本図面の縮尺表示はA 1版である。

工事名		
名称 新利根河口水閘門機場 進入禁止ブイ撤去平面図		
登録番号	整理番号	
独立行政法人水資源機構 利根川下流総合管理所		

立入禁止看板取付工詳細図 S=1:10

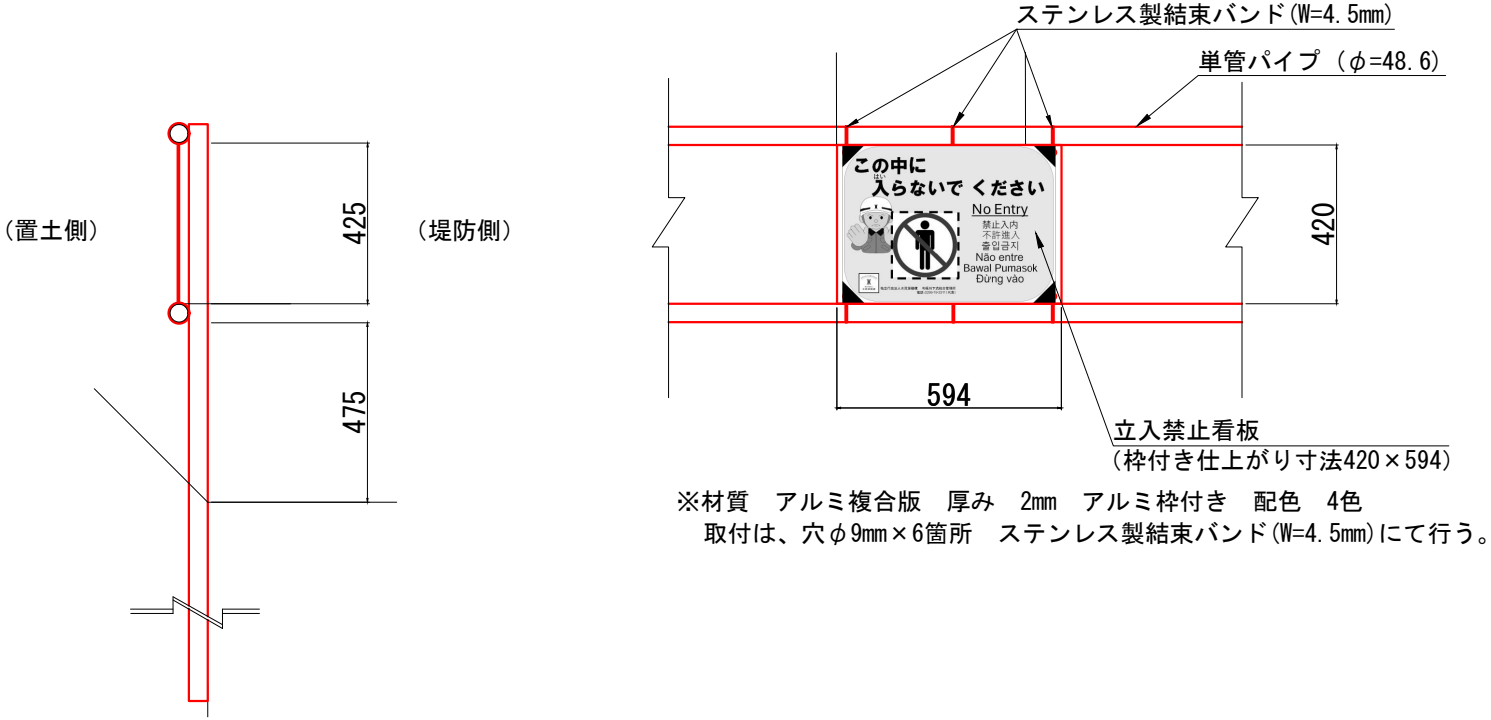

(参考)

立入禁止看板想定取付枚数100枚程度

工 事 名	
名 称	立入禁止看板取付工詳細図
登録番号	整理番号
独立行政法人水資源機構 利根川下流総合管理所	